



柱配筋標準圖

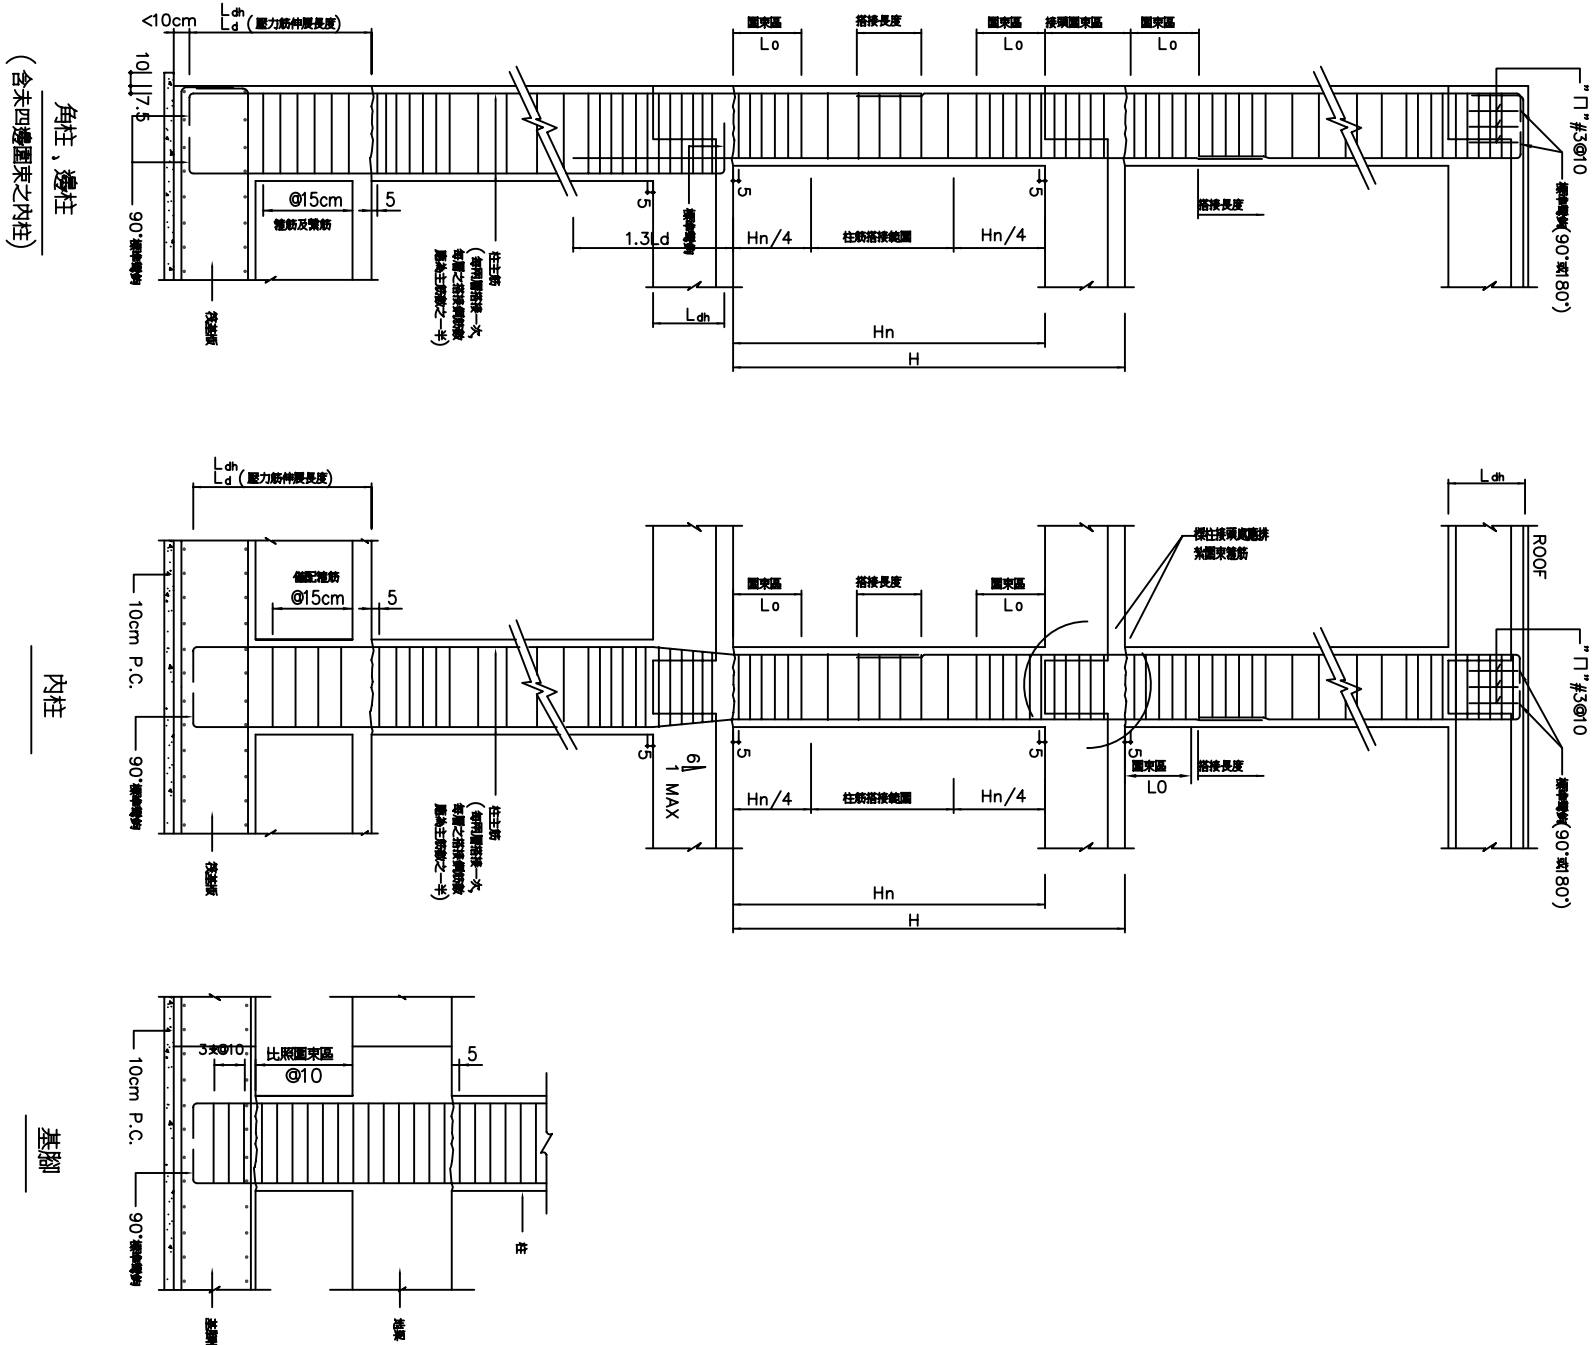


矩形柱箍筋示意图

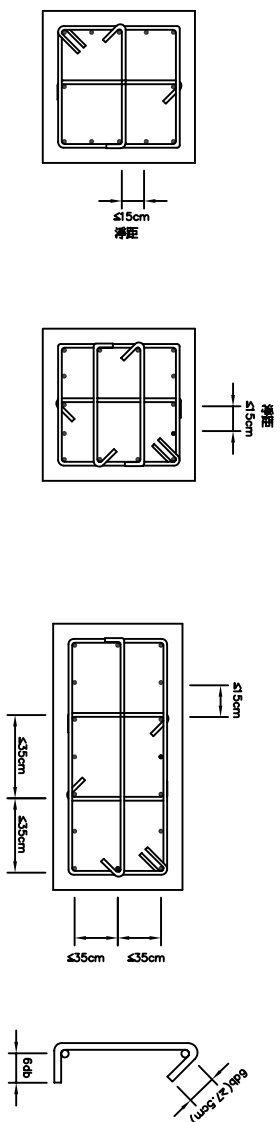


附註：相鄰補助繫筋之135°與90°彎鉤須上下錯開，外籠筋之彎鉤須四角錯開。

圓柱螺筋示意圖

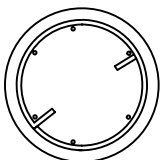

螺箍筋疊接長度為至少重複 1.5 圈並以大於 90° 彎鉤鑲嵌於柱內。

圓柱箍筋示意圖

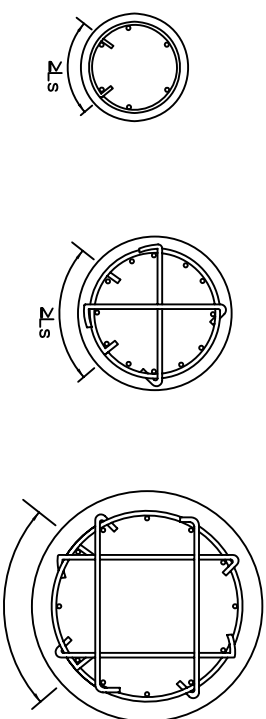

1. 圓形橫截面接長度至少為 L_s ，兩端並以 90° 標準彎鉤固定於柱內，且須鉤住柱主筋。

2. 上、下籠筋之搭接位置應錯開；彎鉤及繫筋皆應鉤住主筋。

3. D:柱直径,

F _y =2800				
LS				
2000R-T	t _c = 210	t _c = 245	t _c = 280	t _c = 350
#3	20	19	18	17
#4	26	25	24	23
#5	32	31	30	28
#6	39	37	36	34

F _y =4200				
LS				
2000R-T	t _c = 210	t _c = 245	t _c = 280	t _c = 350
#3	24	23	22	21
#4	32	31	30	28
#5	39	38	37	35
#6	47	46	44	42

附註

1. 梁柱接頭內之柱主筋斷定可用標準彎鈎，或直彎筋代替，詳如圖規定。
2. 梁柱接頭內，柱上下 L_o 範圍內須配置圖示縱筋，其間距不得超過材料斷面最小尺度之 $1/4$ 或 10cm ，剪力牆兩側之柱及剪力牆下牆之柱，其全長均須配置圖示縱筋。
3. L_o 等於柱之長邊尺寸但不得小於 $1/6$ 柱淨高或 45cm 。
4. 大梁及柱內鋼筋如須搭接，應按強力鋼筋搭接規定辦理。
5. 梁柱接頭之定義為柱主筋處最上側鋼筋至最下側之梁底。
6. H_n 為樓面高， H_n 為淨高。
7. 梁鋼筋在接頭處未通過柱核心，且未受彎矩可轉入梁之圖示，則在梁柱接頭處應按規定配置鋼筋以提供柱核心外梁鋼筋之圖示。
8. 縱筋配筋位置之錯開，於 $D16$ (含) 以下主筋之縱筋時，為 60cm ；於 $D19$ (含) 以上主筋為 75cm 。

林志成建築師事務所
建築師林志成
地址：新加坡海山街69號5F-22
電話：(03)5420210 傳真：(03)5420212
電子郵件：urban_design@msc.hinet.net

鄉村地區住宅標準建築圖樣
（ 桃竹苗 地區編號：02-B ）
內政部營建署頒製

工程名稱		比賽	N.T.S.
圖號名稱	RC標準圖五	階段	N.T.S.
業經編定		圖則	

■ ST-5	● 
--------	---