



柱配筋標準圖

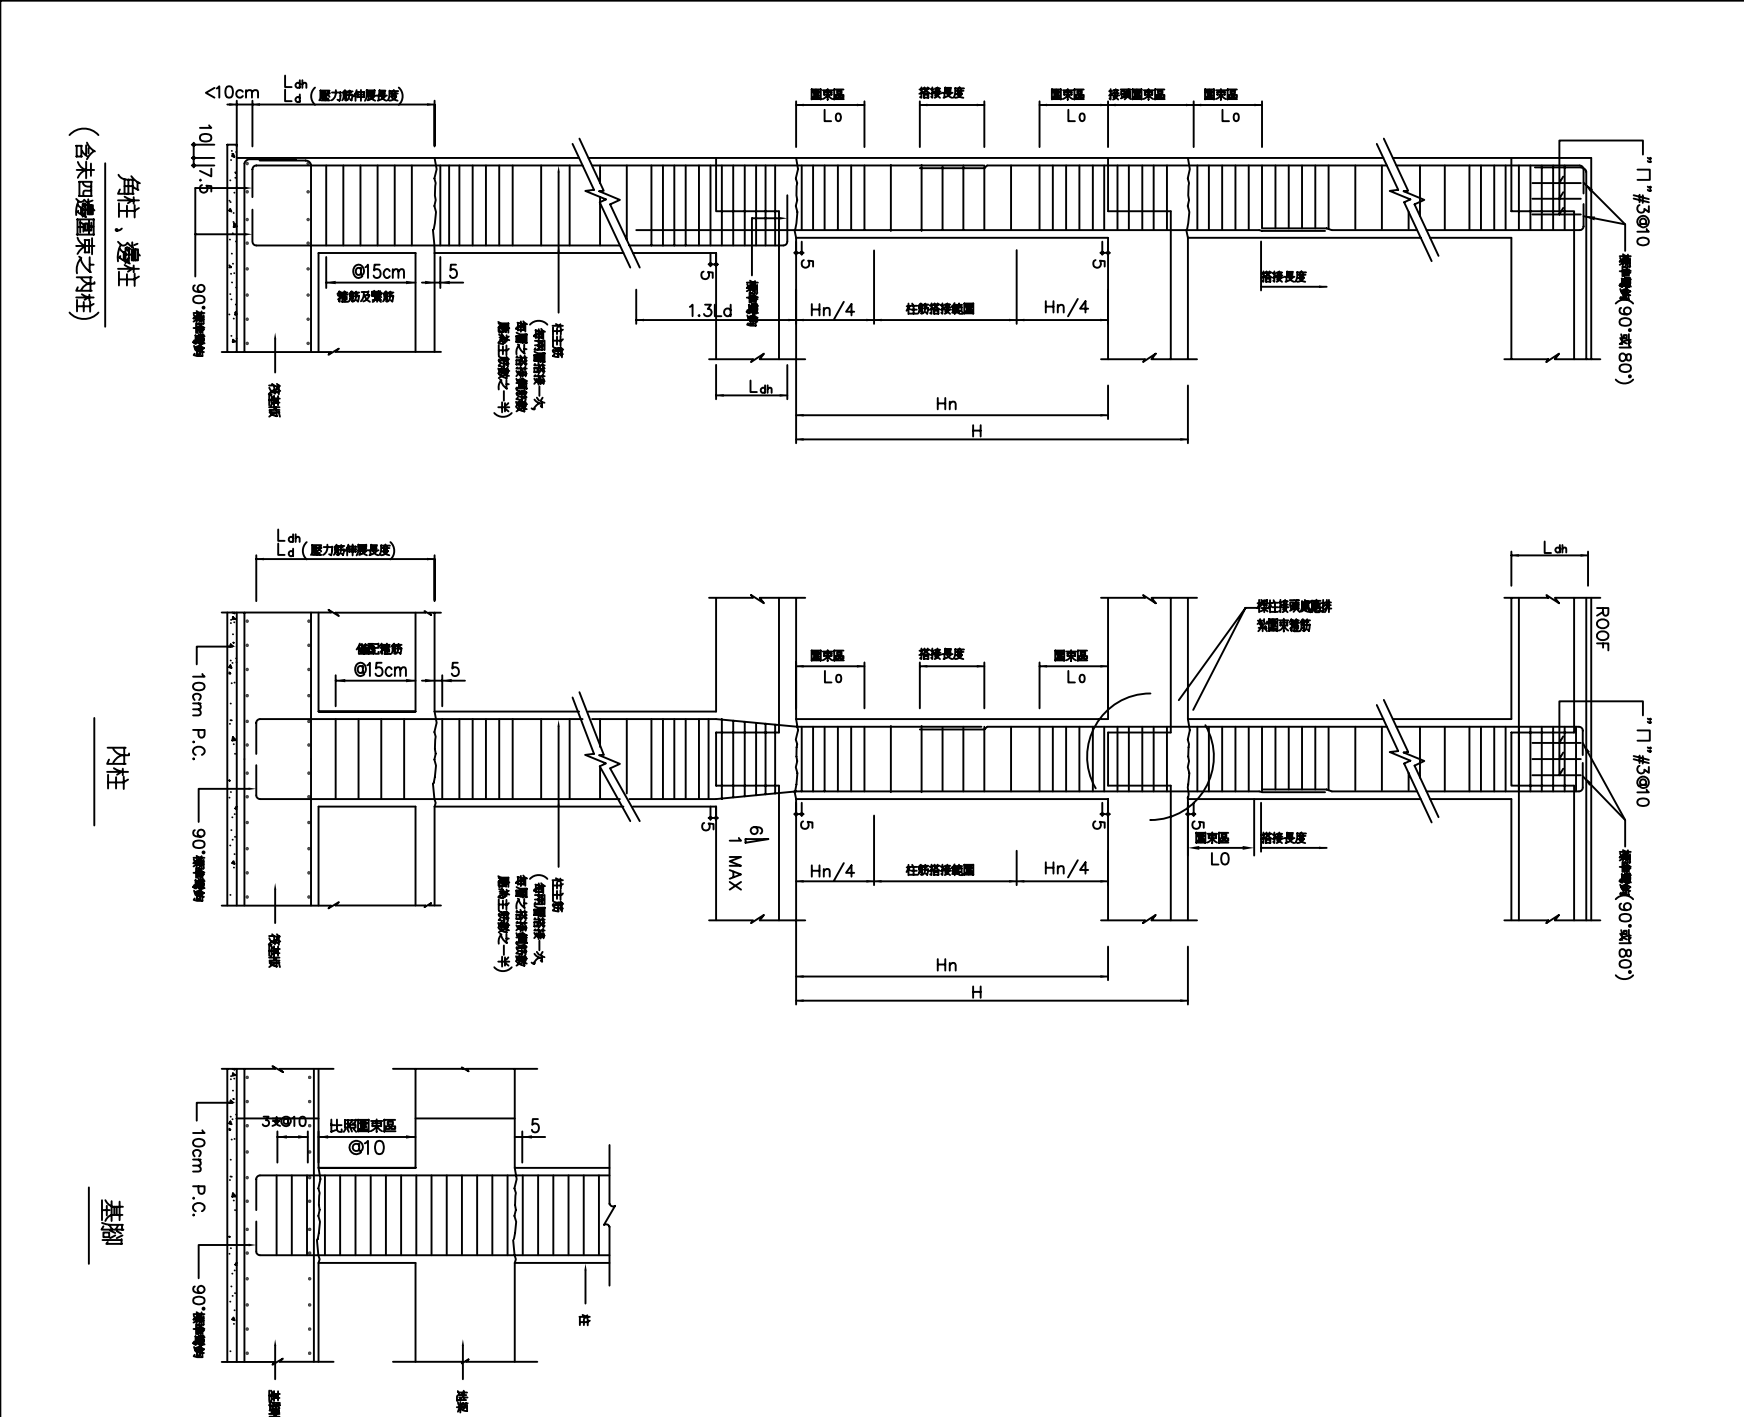


矩形柱箍筋示意圖

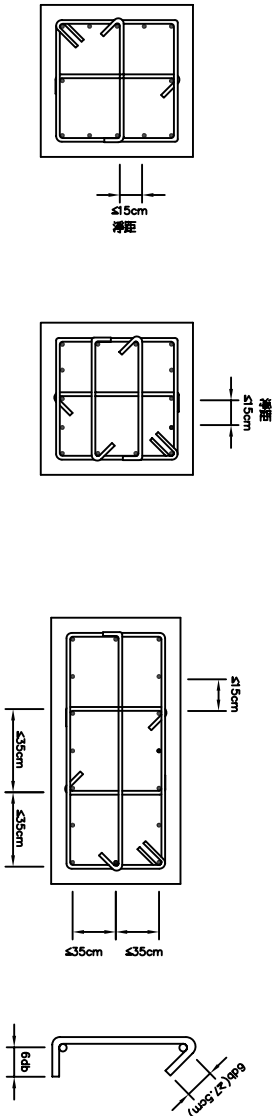


附註：相鄰補筋繫筋之3.5°彎角須上下錯開，外箍筋之彎角須四角錯開。

圓柱螺筋示意圖

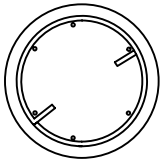


螺旋筋間距長度為至少重複 1.5 圈
並以大於 90° 彎角錯開於柱內。

圓柱箍筋示意圖

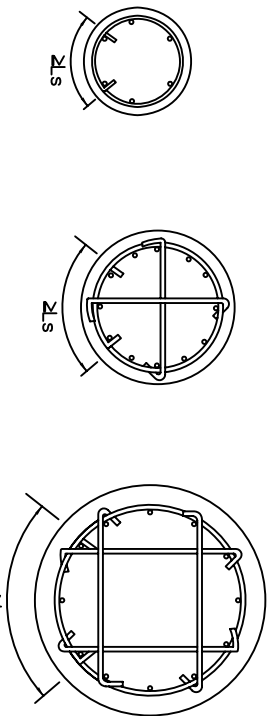

- 圓形螺旋筋接長度至少為 L_s ，兩端並以 90° 彎角錯開於柱內，且須鉤住主筋。
- 上、下箍筋之搭接位置應錯開，彎角及繫筋皆應鉤住主筋。
- D：柱直徑。

柱斷面縮小縱向主鋼筋之處理

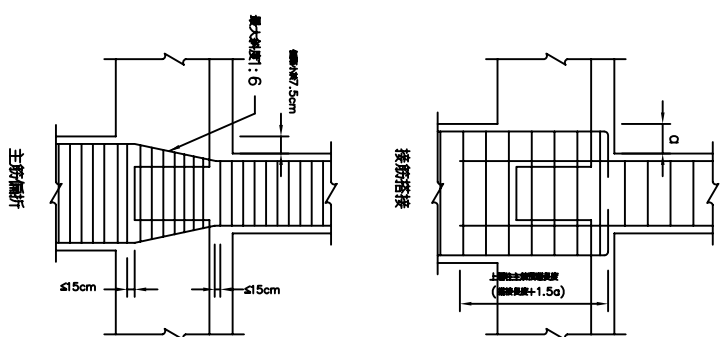


Fy=2800						Fy=4200					
鋼筋代寸	Lo	Lo	Lo	Lo	Lo	鋼筋代寸	Lo	Lo	Lo	Lo	Lo
#3	20	19	18	17	16	#3	24	23	22	21	20
#4	26	25	24	23	22	#4	32	31	30	29	28
#5	32	31	30	29	28	#5	39	38	37	36	35
#6	39	37	36	34	33	#6	47	46	44	43	42

附註：

- 梁柱接頭內之柱主鋼筋應採用螺旋繫筋，或直鋼筋代替，詳如圖規定。
- 梁柱接頭內，柱上下 L_o 範圍內須配置圓束箍筋，其間距不得超過構材斷面最小尺度之 $1/4$ 或 10cm ，其力牆兩側之柱及剪力牆下層之柱，其全長均須配置圓束箍筋。
- L_o 等於柱之長邊尺寸但不得小於 $1/6$ 柱淨高或 45cm 。
- 大梁及柱內鋼筋如須搭接，應按強力鋼筋搭接規定辦理。
- 梁柱接頭之定義為柱接頭處樓上梁梁頂至樓下梁之梁底。
- H 為樓層高， H_n 為淨高。
- 梁鋼筋在接頭處未通過柱核心，且未受橫向構入梁之圓束，則在梁柱接頭處應按規定配置梁橫向鋼筋以提供柱核心外梁鋼筋之圓束。
- 鋼接器連接位置之錯開，於 $D16$ (含) 以下主筋之鋼接時，為 60cm ；於 $D19$ (含) 以上主筋為 75cm 。

林志成建築師事務所
建築師林志成
地址：台北市中山區南京東路二段 100 號 10 樓 (02) 5420212
電子郵件：urban.design@msa.hinet.net

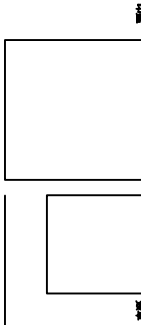

鄉村地區住宅標準建築圖樣
內政部營建署頒製 (桃竹苗 地區編號：02-C)

工程名稱		出處		圖號	
圖樣名稱		圖號		圖號	
RC 標準圖五		N.T.S.		ST-5	
圖樣編號		圖號		圖號	
				(10/13)	