


一般附註：


1. 除另有註明者外本圖說RC所有尺寸均以公分為單位。
2. 結構物之外型尺寸坡度及隔間開孔尺寸與位置, RC牆位置等均以建築圖為準。
3. 混凝土除特別註明外其28天齡期之抗壓強度($f'c$)不得少於 $210\text{kg}/\text{cm}^2$ 。
4. 鋼筋須符合CNS560規定之熱軋竹節鋼筋
 - (1) #5以下(含#5) 為SD280, $f_y \geq 2800\text{kg}/\text{cm}^2$ 。
 - (2) #6以上(含#6) 為SD420, $f_y \geq 4200\text{kg}/\text{cm}^2$ 。
 - (3) 極限抗拉強度不得小於降伏強度(f_y)之1.25倍。
5. 混凝土中氯離子含量必須小於 $0.3\text{kg}/\text{m}^3$ 。
6. 鋼筋須經輻射計量安全檢驗合格後使得採用。
7. 除另有註明者外開挖底面均須澆置 $f'c \geq 140\text{kg}/\text{cm}^2$ 厚5公分之PC。
8. 各層樓板角隅補強及開口補強應依鋼筋混凝土施工標準施作。
9. 除地樑外, 所有梁跨度 $\geq 800\text{cm}$ 者中央須預拱 預拱量 $L/400$ 。
10. 因埋設接地線而需挖除筏基底部之土壤, 在埋設後須予壓實或回填PC。
11. 結構體施工時其開孔請配合建築機電等設備相關之施工, 倘遇尺寸, 方向或開孔與梁、柱、牆位置重疊, 或尺寸不符時須先聯繫原設計單位處理後再施工。
12. 土壤容許承载力 $qa \geq 10\text{t}/\text{m}^2$ 以上(≥結構實算)

開挖說明:

1. 基地開挖以不大於(水平)比2(垂直)之斜率明挖, 鄰房基礎面如在本基地基礎範圍內, 應進行托底工程計劃。
2. 基地無法以明挖方式施工時, 依開挖剖面圖(2)施作。
3. 基地開挖作業為假設工程, 承包商於施工前, 應送送施工計劃書及施工詳圖, 經甲方工程師同意後施工, 且不得要求加價, 承包商並應對本工程安全措施及鄰房、道路之安全負完全責任, 有關施工中可能發生之狀況及預防補救措施, 承包商就現場狀況提出妥善之施工計劃, 檢送工地主管工程師核可後施工。任何施工所導致人員、鄰房、道路損害均由承包商負全責, 不因甲方之同意而減免承包商應負之責任。

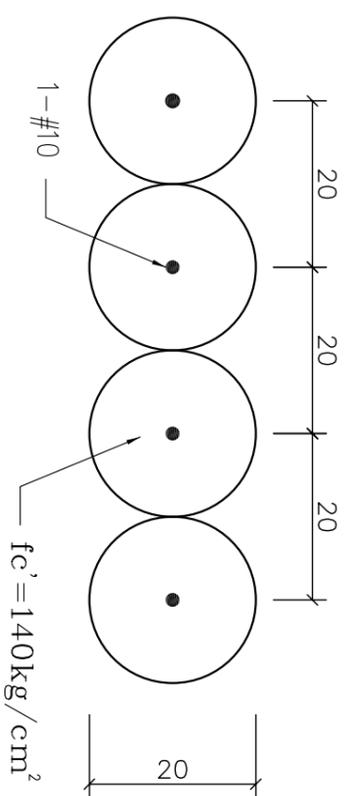


20cm \varnothing 微型樁平面詳圖

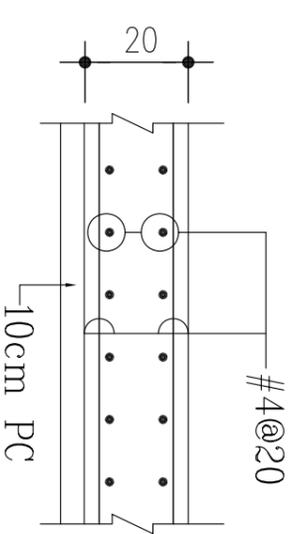


1F 地坪(S0)配筋圖

澆灌PC前, 土壤需先壓實

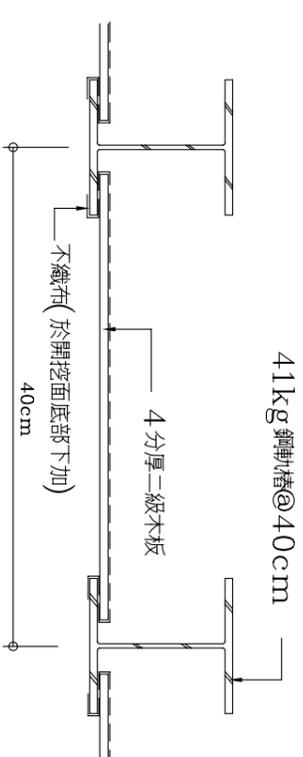


鋼軸樁及擋土板平面詳圖

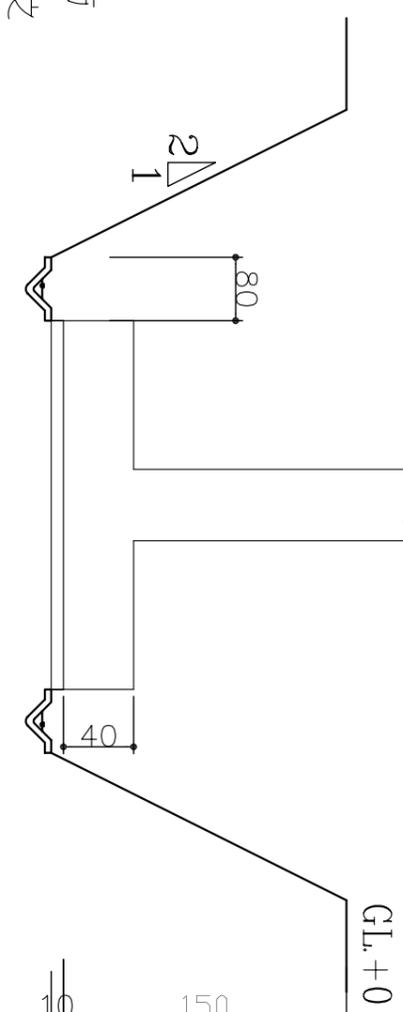

開挖剖面詳圖(1)

(基礎開挖方式) N.T.S

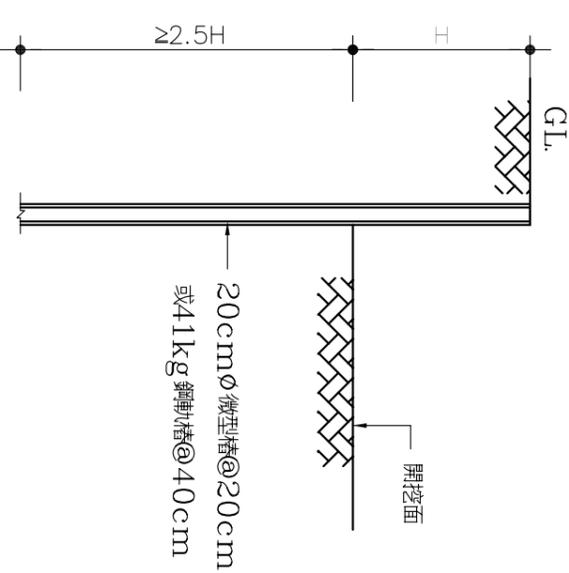

開挖剖面詳圖(2)

N.T.S



吳學軒 建築師事務所
建築師 吳學軒
地址：台北市信義路四段65號5樓
電話：02-27009877 傳真：02-27008577
電子信箱：

印鑑

簽章

鄉村地區住宅標準建築圖樣

內政部營建署頒製(桃竹苗地區 編號01)

工程名稱	結構工程	圖號名稱	開挖說明	業務編號	比例尺	單位	圖號
					m或m ²	圖紙	S1-2
					A3	張號	9/19